


工事名	R7三士 井ノ内谷川 三・井川井内東他 擁壁護岸工事(着手日指定型)				
路線名等	井ノ内谷川				
工事箇所	三好市井川町井内東他				
図面名	平面図				
縮尺	1:250	図面番号	1	/	11
会社名					
事業者名	西部総合県民局県土整備部<三好>				

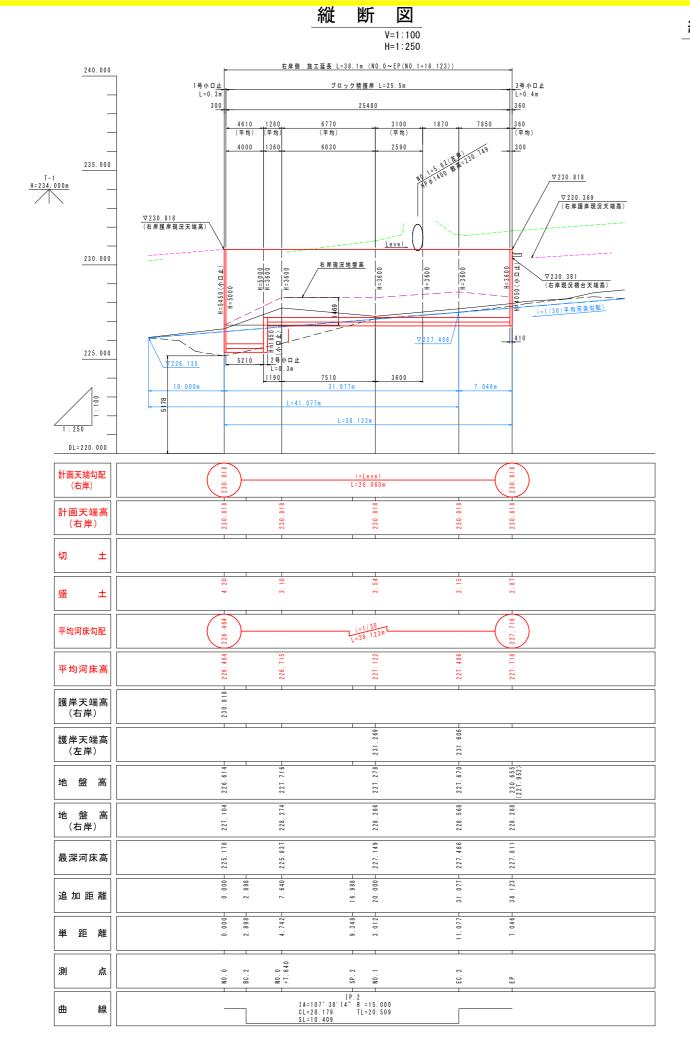

### 縦 断 図

V=1:100 H=1:250


凡例	
右岸護岸天端高 (現況)	
左岸護岸天端高 (現況)	
最深河床高 (現況)	
右岸現況	

工事名	R7三土 井ノ内谷川 三・	井川井内東他 擁望	護岸工事	(着手日	定型)
路線名等	井ノ内谷川				
工事箇所	三好市井川町井内東他				
図面名	縦断図				
縮尺	縦1:100 横1:250	図面番号	2	/	11
会社名					
事業者名	西部総合県民局県土整備部<三好>				

# 標準断面図 8=1:100

#### 左岸側


1 No. 0-7. 485付近 GH=230. 277 FH=228. 477

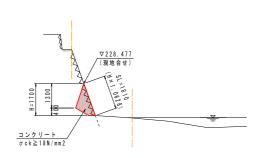



DL=223. 000

DL=223. 000

# 右岸側

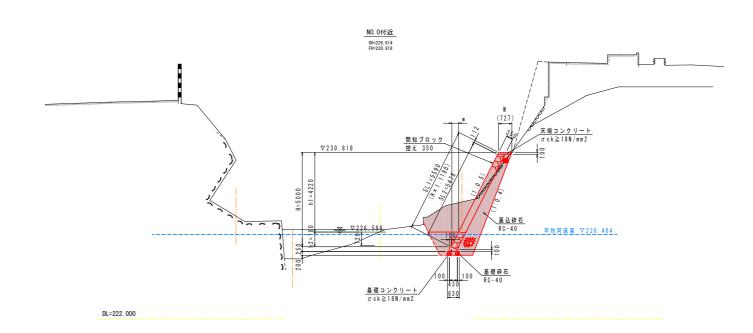

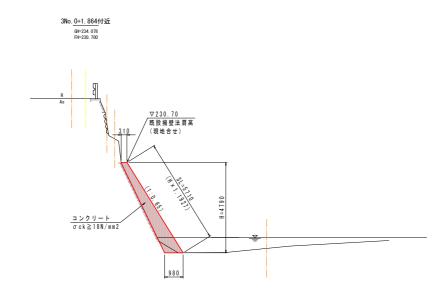


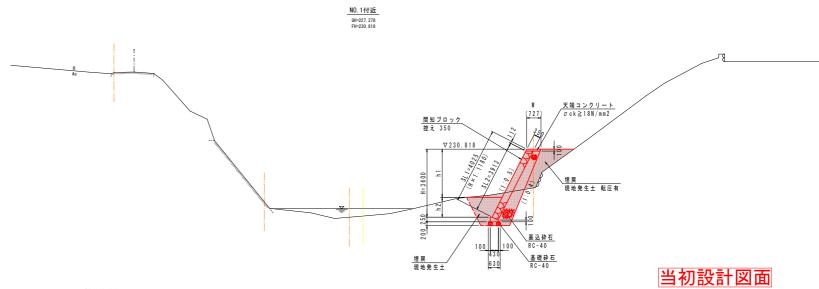

DL=223. 000


工事名	R7三土 井ノ内谷川 三・	井川井内東他 擁望	護岸工事	(着手日	锭型)
路線名等		井ノ内谷川			
工事箇所	三好市	市井川町井内	東他		
図面名		標準断面図			
縮尺	1:100	図面番号	3	/	11
会社名					
事業者名	西部総合県	民局県土整備	部<ヨ	三好>	

#### 横断図(1/3) S=1:100

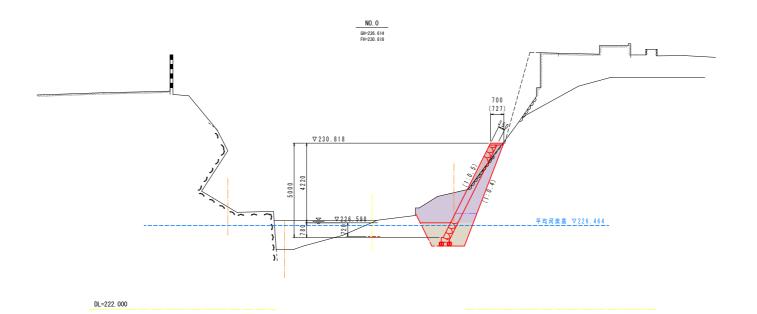


DL=222. 000


	名 称	規格	数 量
河土川工	掘削	土 砂	6.7
作	床掘	土 砂	5.0
作業土	埋戻(転圧無)	1.0≦W1<4.0	0.5
Ī	埋戻(転圧有)	1.0≦W1<4.0	

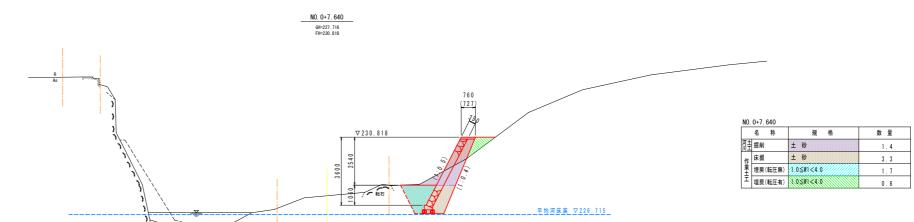

NO. 0∼NO. 0+7. 640					
工事名	R7三士 井ノ内谷川 三・井川井内東他 擁壁護岸工事(着手日指定型)				
路線名等	井ノ内谷川				
工事箇所	三好市井川町井内東他				
図面名	横断図 (1/3)				
縮尺	1:100	図面番号	4	/	11
会社名					
事業者名	西部総合県民局県土整備部<三好>				

# 横断図(2/3) S=1:100

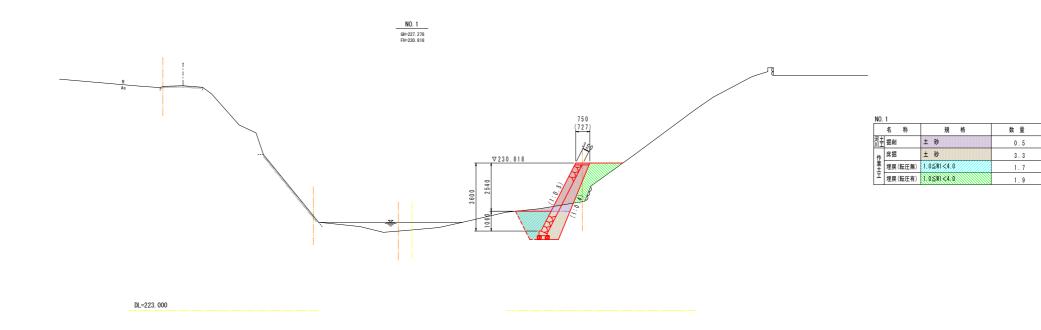

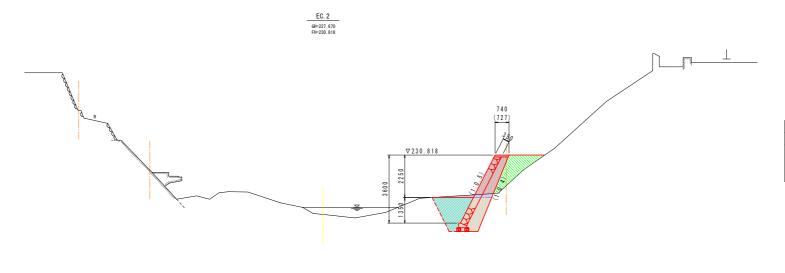


DL=223. 000

1	10 10	AT 10	X 포
河土 川土	掘削	土 砂	0.3
作	床掘	土 砂	4.2
業土	埋戻(転圧無)	1.0≦W1<4.0	2.3
Ī	埋戻(転圧有)	1.0≦W1<4.0	2.0

NO. 1∼E0	NO. 1~EC. 1 (NO. 1+11. 077)				
工事名	R7三土 井ノ内谷川 三・井川井内東他 擁壁護岸工事(着手日指定型)				
路線名等	井ノ内谷川				
工事箇所	三好市井川町井内東他				
図面名	横断図 (2/3)				
縮尺	1:100	図面番号	5	/	11
会社名					
事業者名	西部総合県民局県土整備部<三好>				

# 横断図(3/3) S=1:100



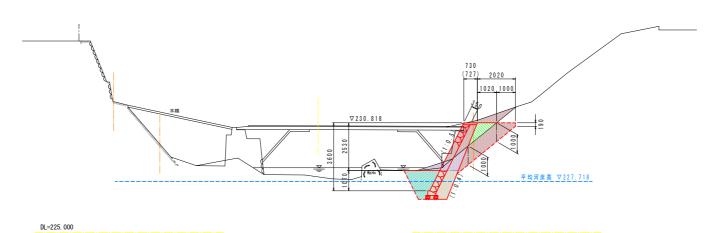


P (NO. 1+18. 123	3)	
名 称	規 格	数 量
土 掘削	土 砂	1.0
<sub>作</sub> 床掘	土 砂	3.3
埋戻(転圧無)	1.0≦W1<4.0	1.7
世屋(転圧有)	1.0501<4.0	0.6

EP (NO. 1+18. 123)					
工事名	R7三土 井ノ内谷川 三・	井川井内東他 擁壁	護岸工事	(着手日持	定型)
路線名等	井ノ内谷川				
工事箇所	三好市井川町井内東他				
図面名	横断図 (3/3)				
縮尺	1:100 図面番号 6 / 11			11	
会社名					
事業者名	西部総合県民局県土整備部<三好>				

#### ブロック積護岸 断面図

#### 右岸側 ブロック積護岸

DL=220.000

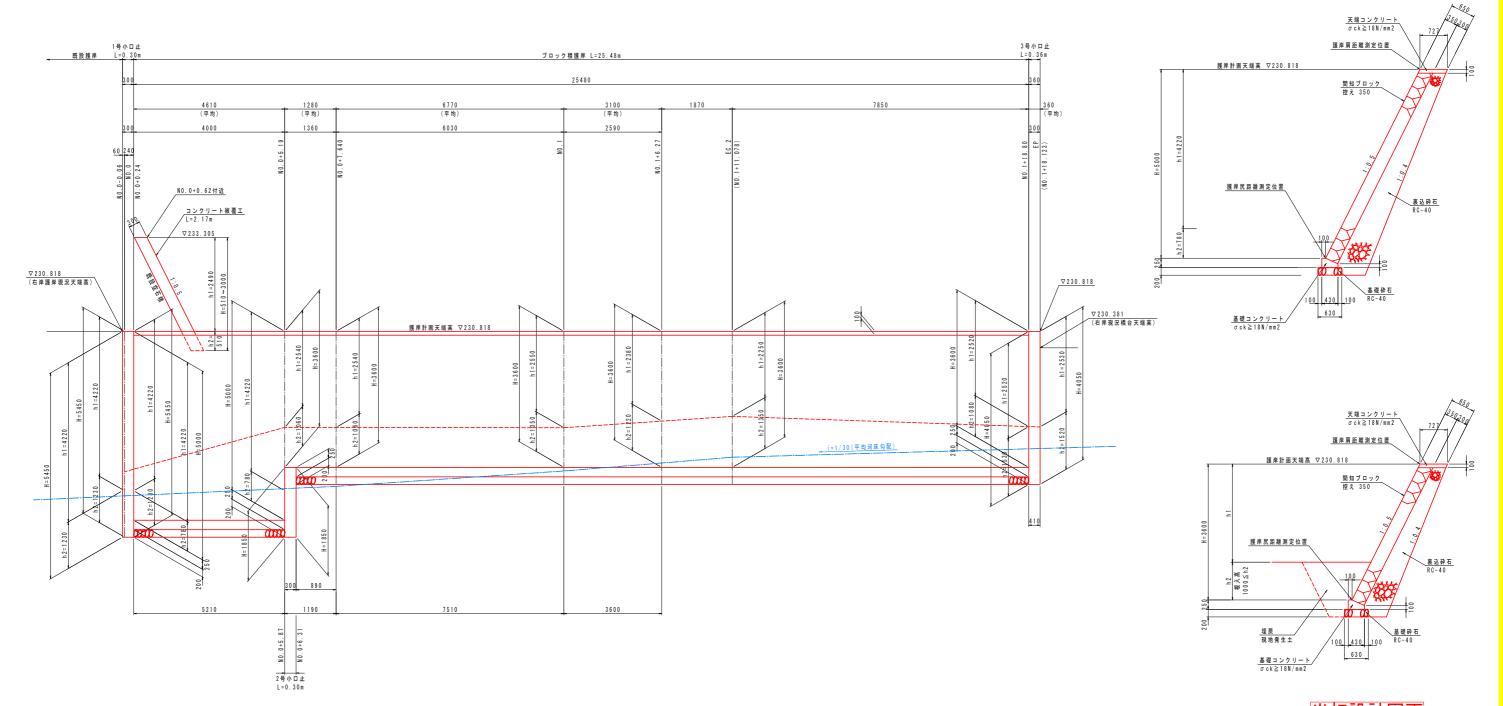


工事名	R7三士 井ノ内谷川 三・井川井内東他 擁壁護岸工事 (着手日指定型)			
路線名等	井ノ内谷川			
工事箇所	三好市井川町井内東他			
図面名	展開図			
縮尺	1:50	図面番号	1 /	11
会社名			•	
事業者名	西部総合県民局県土整備部<三好>			


## すり付工詳細図(1/2)

N0. 0-7. 485付近


平 面 図 S=1:100

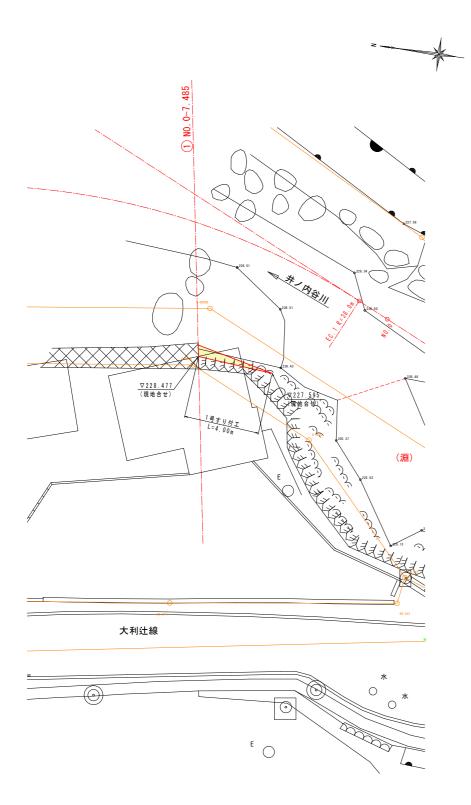

<u>断面図</u> S=1:50

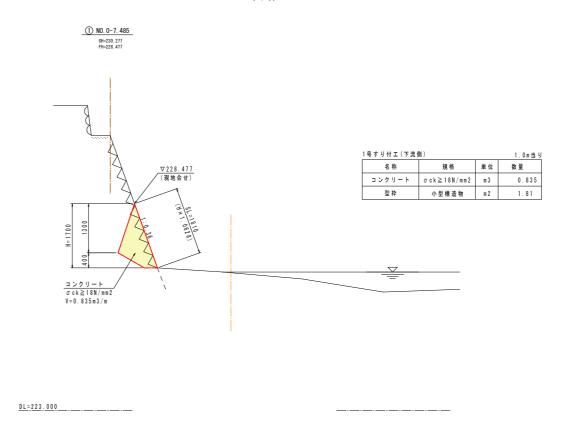


展 開 図 8=1:50

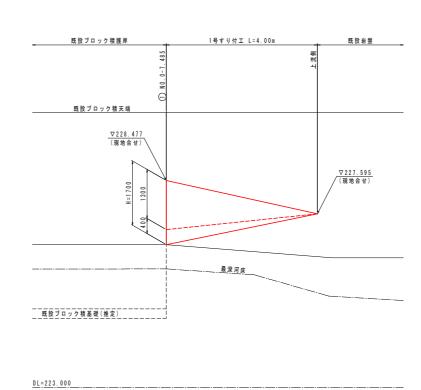

工事名	R7三土 井ノ内谷川 三・	井川井内東他 擁壁護岸工事(着手日指定型)	
路線名等	井ノ内谷川		
工事箇所	三好市		
図面名	すり付け工詳細図 (1/2)		
縮尺	図示	図面番号 8 / 11	
会社名			
事業者名	西部総合県民局県土整備部<三好>		


### すり付工詳細図(2/2)

NO. 0+1. 864付近

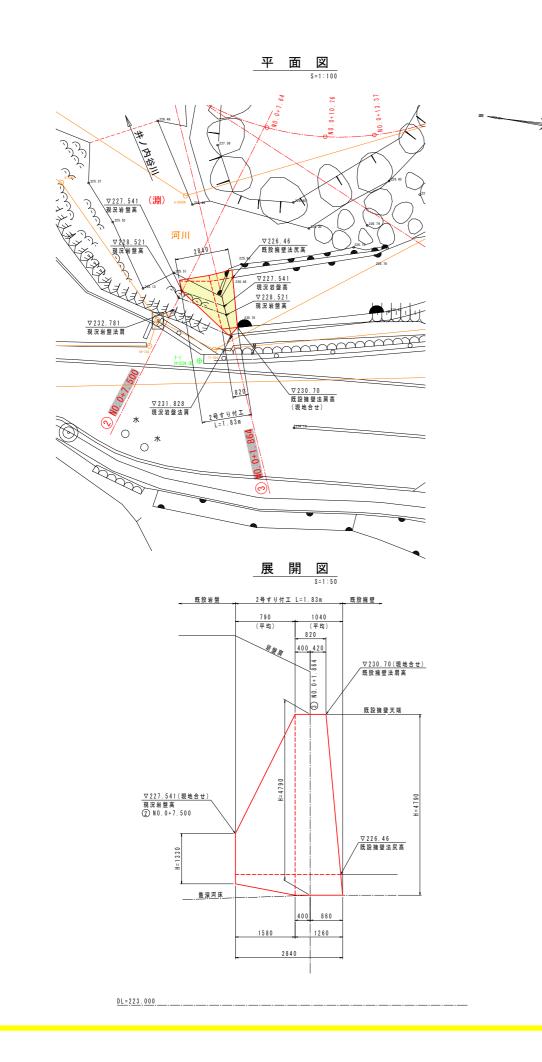

#### 断面図



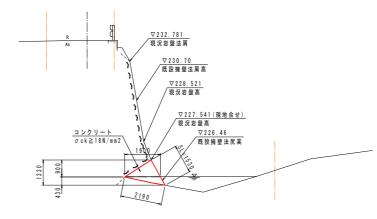


2号すり付工(下流)	則)		1.0m当り
名称	規格	単位	数量
コンクリート	$\sigma \text{ ck} \geqq 18 \text{ N} / \text{mm2}$	m 3	1.264
型枠	小型構造物	m 2	1.53
足場工	単管傾斜	掛 m 2	
基面整正	土 砂	m 2	2.2

エ 2号すり付工	(下流側)	1.0m当り
名称	規格	数量
床 掘	土砂	

DL=223.000

③ NO. 0+1. 864付近 GH=234. 078

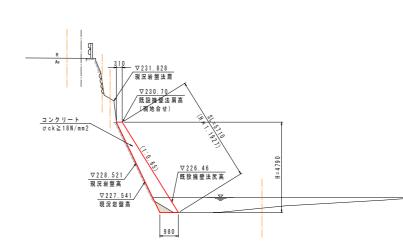


2号すり付工(上流側) 1.0 r					
名称	規 格	単位	数量		
コンクリート	$\sigma~\text{ck} \geqq 1~8~\text{N}~/~\text{mm}~2$	m 3	3.090		
型枠	小型構造物	m 2	5.71		
足場工	単管傾斜	掛m2	5.71		
基面整正	土 砂	m 2	1.0		

土工 2号すり付工	上流側)	1.0m当り
名称	規格	数量
床 掘	土 砂	0.2

DL=223.000

工事名	R7三土 井ノ内谷川 三・	井川井内東他 擁望	護岸工事	(着手日持	锭型)
路線名等	井ノ内谷川				
工事箇所	三好市井川町井内東他				
図面名	すり付け工詳細図 (2/2)				
縮尺	図示	図面番号	9	/	11
会社名					
事業者名	西部総合県	民局県土整備	部く	三好>	


## 構造図(1/2)

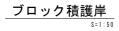


#### <u>天端コンクリート</u> S=1:25

1号小口止

#### 1 工 区

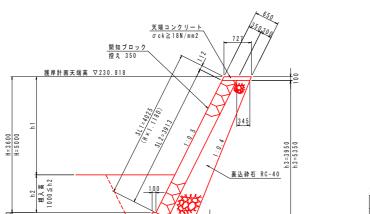


B 基礎碎石 630 100 RC-40

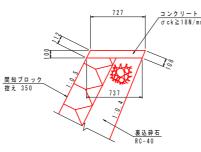

天端コンクリート			1.0m当り
名称	規格	単位	数量
コンクリート	$\sigmack \geqq 18N/mm2$	m 3	0.073
型 枠	小型構造物	m 2	0.22

#### 正面図

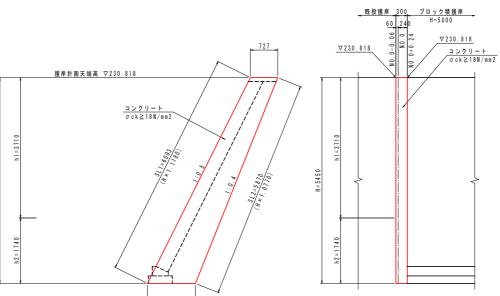

側面図

側面図

1号小口止			1.0 筒所当儿
名称	規格	単位	数量
コンクリート	σ c k ≧ 1 8 N / m m 2	m 3	1.634
型枠	小型構造物	m 2	9.04
足場工	単管傾斜	掛 m 2	1.83
# = # =	1.74		


#### 基礎コンクリート

<u>裏込砕石控除数量</u> V=0.047m3/m

ブロック積護岸 1.0 m 当り						
名称	規格	単位	算式			
間知ブロック	控え 350	m 2	SL1	l		
裏込砕石	R C - 4 0	m 3	1/2 x (0 345+B) x h3-0 047	l		

基礎コンクリート σck≥18N/mm2

寸法 表							
測点	H (m)	h1(m)	h 2 (m)	h3(m)	SL1(m)	SL2(m)	B (m)
NO.0+0.24	5.00	3.71	1.29	5.35	5.59	5.48	0.88
NO.0+5.19	5.00	3.71	1.29	5.35	5.59	5.48	0.88
NO.0+5.19'	3.60	2.54	1.06	3.95	4.03	3.92	0.74
NO.0+7.640	3.60	2.54	1.06	3.95	4.03	3.92	0.74
NO. 1	3.60	2.55	1.05	3.95	4.03	3.92	0.74
NO.1+6.27	3.60	2.38	1.22	3.95	4.03	3.92	0.74
EC. 2	3.60	2.25	1.35	3.95	4.03	3.92	0.74
NO.1+18.80	3.60	2.52	1.08	3.95	4.03	3.92	0.74

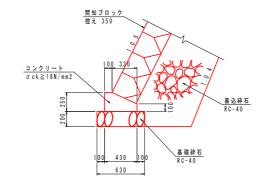

2号小口止
S=1:50


1 工 区

正 面 図

촯	믋	表

測点	間知ブロック(m2)	裹込砕石(m2)
NO.0+0.24	5.48	3.23
NO.0+5.19	5.48	3.23
NO.0+5.19'	3.92	2.10
NO.0+7.640	3.92	2.10
NO.1	3.92	2.10
NO.1+6.27	3.92	2.10
E C . 2	3.92	2.10
NO.1+18.80	3.92	2.10

基礎コンクリート			1.0m当与
名称	規格	単位	数量
コンクリート	$\sigma \; c \; k \geqq 1 \; 8 \; N  /  m  m  2$	m 3	0.083
型枠	小型構造物	m 2	0.35
基礎砕石	RC-40, $t=20cm$	m 2	0.63
基面整正	土砂	m 2	0.6

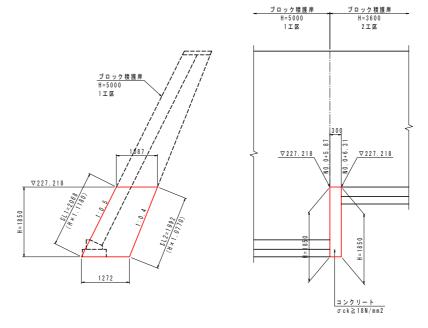

2号小口止			1.0箇所当り
名称	規格	単位	数量
コンクリート	$\sigma \; c \; k \geqq 1 \; 8 \; N  /  m  m  2$	m 3	0.655
型 枠	小型 構造物	m 2	3.40
足場工	単管傾斜	掛 m 2	
基面整正	土砂	m 2	0.4


工事名	R7三土 井ノ内谷川 三・	井川井内東他 擁里	護岸工事	(着手日持	锭型)
路線名等	井ノ内谷川				
工事箇所	三好市井川町井内東他				
図面名	構造図 (1/2)				
縮尺	図示	図面番号	10	/	11
会社名					
事業者名	西部総合県民局県土整備部<三好>				

## 構造図(2/2)




#### コンクリート被覆エ


側面図

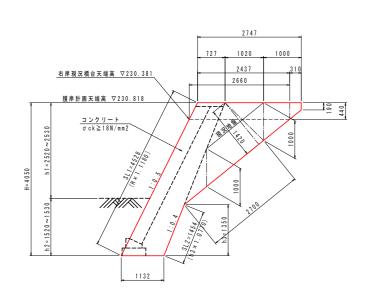


正面図

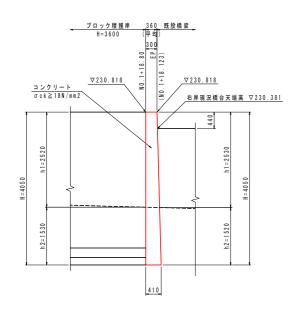


号小口止		_	1.0箇所当
名称	規格	単位	数量
コンクリート	$\sigmack \geqq 18N/mm2$	m 3	2.262
型 枠	小型 構造物	m 2	6.52
足場工	単管傾斜	掛 m 2	1.63
基面整正	土砂	m 2	0.5

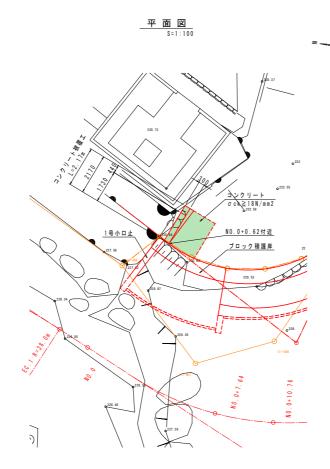

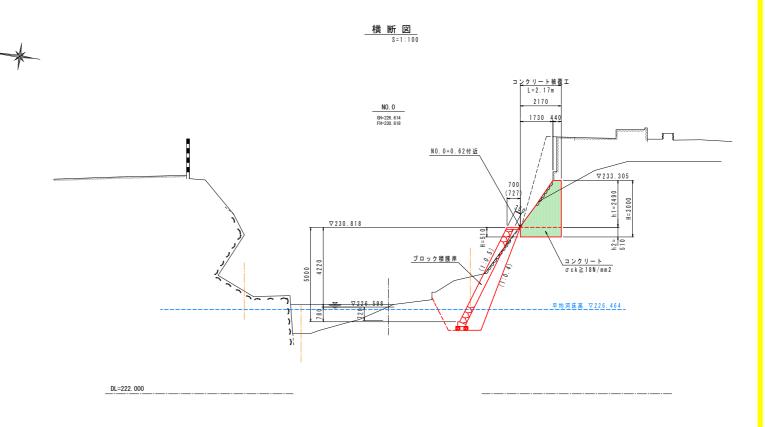

<u>側面図</u> S=1:50

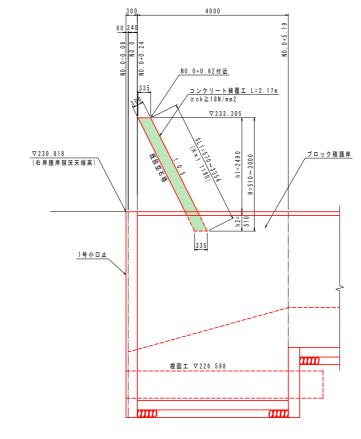

コンクリート被覆エ			1.0箇所当り
名称	規格	単位	数量
コンクリート	$\sigma \; \mathrm{c} \; \mathrm{k} \geqq 1 \; \mathrm{8}  \mathrm{N}  /  \mathrm{m}  \mathrm{m}  \mathrm{2}$	m 3	1.459
型 枠	小型 構造物	m 2	4.87
足場工	単管傾斜	掛 m 2	4.87
其而終正	+ 80	m 2	0.7

工事名	R7三土 井ノ内谷川 三・	井川井内東他 擁里	護岸工事	(着手日持	锭型)
路線名等	井ノ内谷川				
工事箇所	三好市井川町井内東他				
図面名	構造図 (2/2)				
縮尺	図示	図面番号	11	/	11
会社名					
事業者名	西部総合県民局県土整備部<三好>				